


AS-BUILT

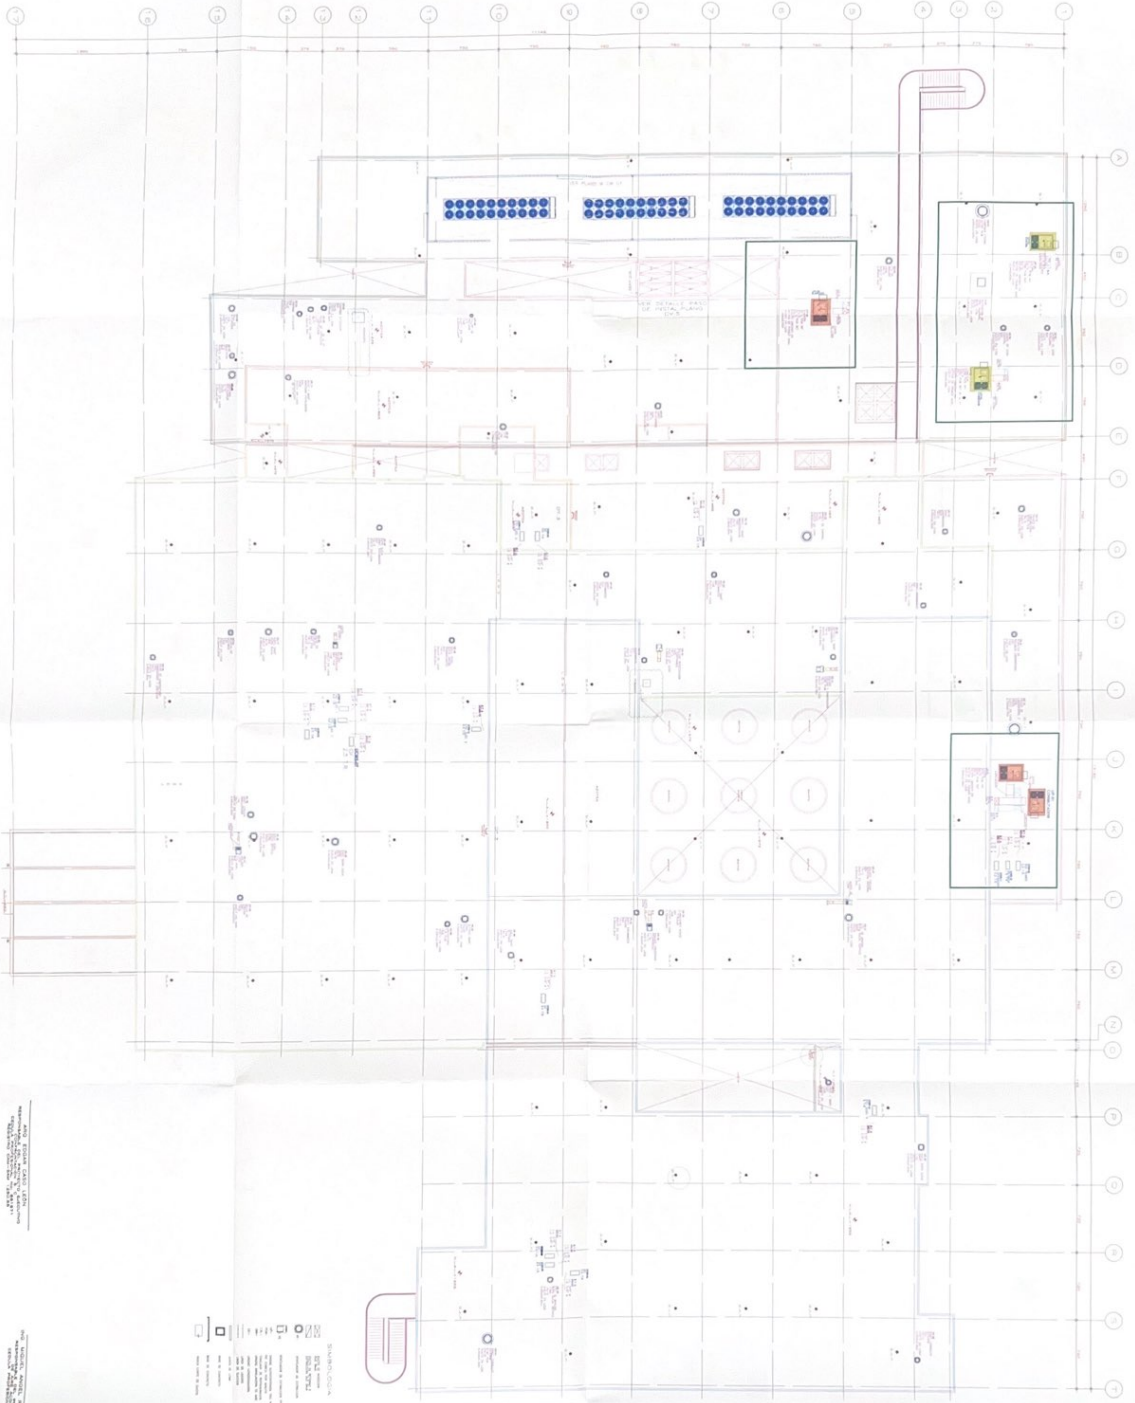

NOTA: 1. VERIFICAR OBRAS ANTERIORES PARA ADEQUAR O PROJETO ÀS REALIDADES DE TERRAÇO, LAJE, PAREDES E CIMENTAÇÃO.

NOTA: 2. VERIFICAR OBRAS ANTERIORES PARA ADEQUAR O PROJETO ÀS REALIDADES DE TERRAÇO, LAJE, PAREDES E CIMENTAÇÃO.

NOTAS:
 1. VERIFICAR OBRAS ANTERIORES PARA ADEQUAR O PROJETO ÀS REALIDADES DE TERRAÇO, LAJE, PAREDES E CIMENTAÇÃO.
 2. VERIFICAR OBRAS ANTERIORES PARA ADEQUAR O PROJETO ÀS REALIDADES DE TERRAÇO, LAJE, PAREDES E CIMENTAÇÃO.
 3. VERIFICAR OBRAS ANTERIORES PARA ADEQUAR O PROJETO ÀS REALIDADES DE TERRAÇO, LAJE, PAREDES E CIMENTAÇÃO.
 4. VERIFICAR OBRAS ANTERIORES PARA ADEQUAR O PROJETO ÀS REALIDADES DE TERRAÇO, LAJE, PAREDES E CIMENTAÇÃO.
 5. VERIFICAR OBRAS ANTERIORES PARA ADEQUAR O PROJETO ÀS REALIDADES DE TERRAÇO, LAJE, PAREDES E CIMENTAÇÃO.
 6. VERIFICAR OBRAS ANTERIORES PARA ADEQUAR O PROJETO ÀS REALIDADES DE TERRAÇO, LAJE, PAREDES E CIMENTAÇÃO.
 7. VERIFICAR OBRAS ANTERIORES PARA ADEQUAR O PROJETO ÀS REALIDADES DE TERRAÇO, LAJE, PAREDES E CIMENTAÇÃO.
 8. VERIFICAR OBRAS ANTERIORES PARA ADEQUAR O PROJETO ÀS REALIDADES DE TERRAÇO, LAJE, PAREDES E CIMENTAÇÃO.
 9. VERIFICAR OBRAS ANTERIORES PARA ADEQUAR O PROJETO ÀS REALIDADES DE TERRAÇO, LAJE, PAREDES E CIMENTAÇÃO.
 10. VERIFICAR OBRAS ANTERIORES PARA ADEQUAR O PROJETO ÀS REALIDADES DE TERRAÇO, LAJE, PAREDES E CIMENTAÇÃO.

LEGENDA



	NOME DO PROJETO: AS-BUILT LOCAL: LAZARUS DATA: 15/01/2023
	NOME DO CLIENTE: LAZARUS ENDEREÇO: RUA... CIDADE: ...
NOME DO ARQUITETO: ... NOME DO ENGENHEIRO: ...	NOME DO PROJETISTA: ... NOME DO DESENHADOR: ...
NOME DO RESPONSÁVEL TÉCNICO: ... NOME DO RESPONSÁVEL FISCAL: ...	NOME DO RESPONSÁVEL POR ESTUDO: ... NOME DO RESPONSÁVEL POR PROJETO: ...
NOME DO RESPONSÁVEL POR EXECUÇÃO: ... NOME DO RESPONSÁVEL POR MANUTENÇÃO: ...	NOME DO RESPONSÁVEL POR OBRAS: ... NOME DO RESPONSÁVEL POR SERVIÇOS: ...
NOME DO RESPONSÁVEL POR LICENÇAS: ... NOME DO RESPONSÁVEL POR ANULAÇÃO: ...	NOME DO RESPONSÁVEL POR REVISÃO: ... NOME DO RESPONSÁVEL POR APROVAÇÃO: ...

AS-BUILT




NOTAS

1. OBRAS DE REPARAÇÃO DE DANOS CAUSADOS POR INCENDIO.
2. OBRAS DE REPARAÇÃO DE DANOS CAUSADOS POR FURTO DE MATERIAL.
3. OBRAS DE REPARAÇÃO DE DANOS CAUSADOS POR VANDALISMO.
4. OBRAS DE REPARAÇÃO DE DANOS CAUSADOS POR ATOS DE VANDALISMO.
5. OBRAS DE REPARAÇÃO DE DANOS CAUSADOS POR ATOS DE VANDALISMO.
6. OBRAS DE REPARAÇÃO DE DANOS CAUSADOS POR ATOS DE VANDALISMO.
7. OBRAS DE REPARAÇÃO DE DANOS CAUSADOS POR ATOS DE VANDALISMO.
8. OBRAS DE REPARAÇÃO DE DANOS CAUSADOS POR ATOS DE VANDALISMO.
9. OBRAS DE REPARAÇÃO DE DANOS CAUSADOS POR ATOS DE VANDALISMO.
10. OBRAS DE REPARAÇÃO DE DANOS CAUSADOS POR ATOS DE VANDALISMO.

	<p>PROJETO DE REPARAÇÃO DE DANOS CAUSADOS POR INCENDIO, FURTO DE MATERIAL, VANDALISMO, ATOS DE VANDALISMO.</p>	<p>PROJETO DE REPARAÇÃO DE DANOS CAUSADOS POR INCENDIO, FURTO DE MATERIAL, VANDALISMO, ATOS DE VANDALISMO.</p>	<p>PROJETO DE REPARAÇÃO DE DANOS CAUSADOS POR INCENDIO, FURTO DE MATERIAL, VANDALISMO, ATOS DE VANDALISMO.</p>	<p>PROJETO DE REPARAÇÃO DE DANOS CAUSADOS POR INCENDIO, FURTO DE MATERIAL, VANDALISMO, ATOS DE VANDALISMO.</p>	<p>PROJETO DE REPARAÇÃO DE DANOS CAUSADOS POR INCENDIO, FURTO DE MATERIAL, VANDALISMO, ATOS DE VANDALISMO.</p>	<p>PROJETO DE REPARAÇÃO DE DANOS CAUSADOS POR INCENDIO, FURTO DE MATERIAL, VANDALISMO, ATOS DE VANDALISMO.</p>	<p>PROJETO DE REPARAÇÃO DE DANOS CAUSADOS POR INCENDIO, FURTO DE MATERIAL, VANDALISMO, ATOS DE VANDALISMO.</p>	<p>PROJETO DE REPARAÇÃO DE DANOS CAUSADOS POR INCENDIO, FURTO DE MATERIAL, VANDALISMO, ATOS DE VANDALISMO.</p>
--	--	--	--	--	--	--	--	--

AS-BUILT

PLANTA BAJA

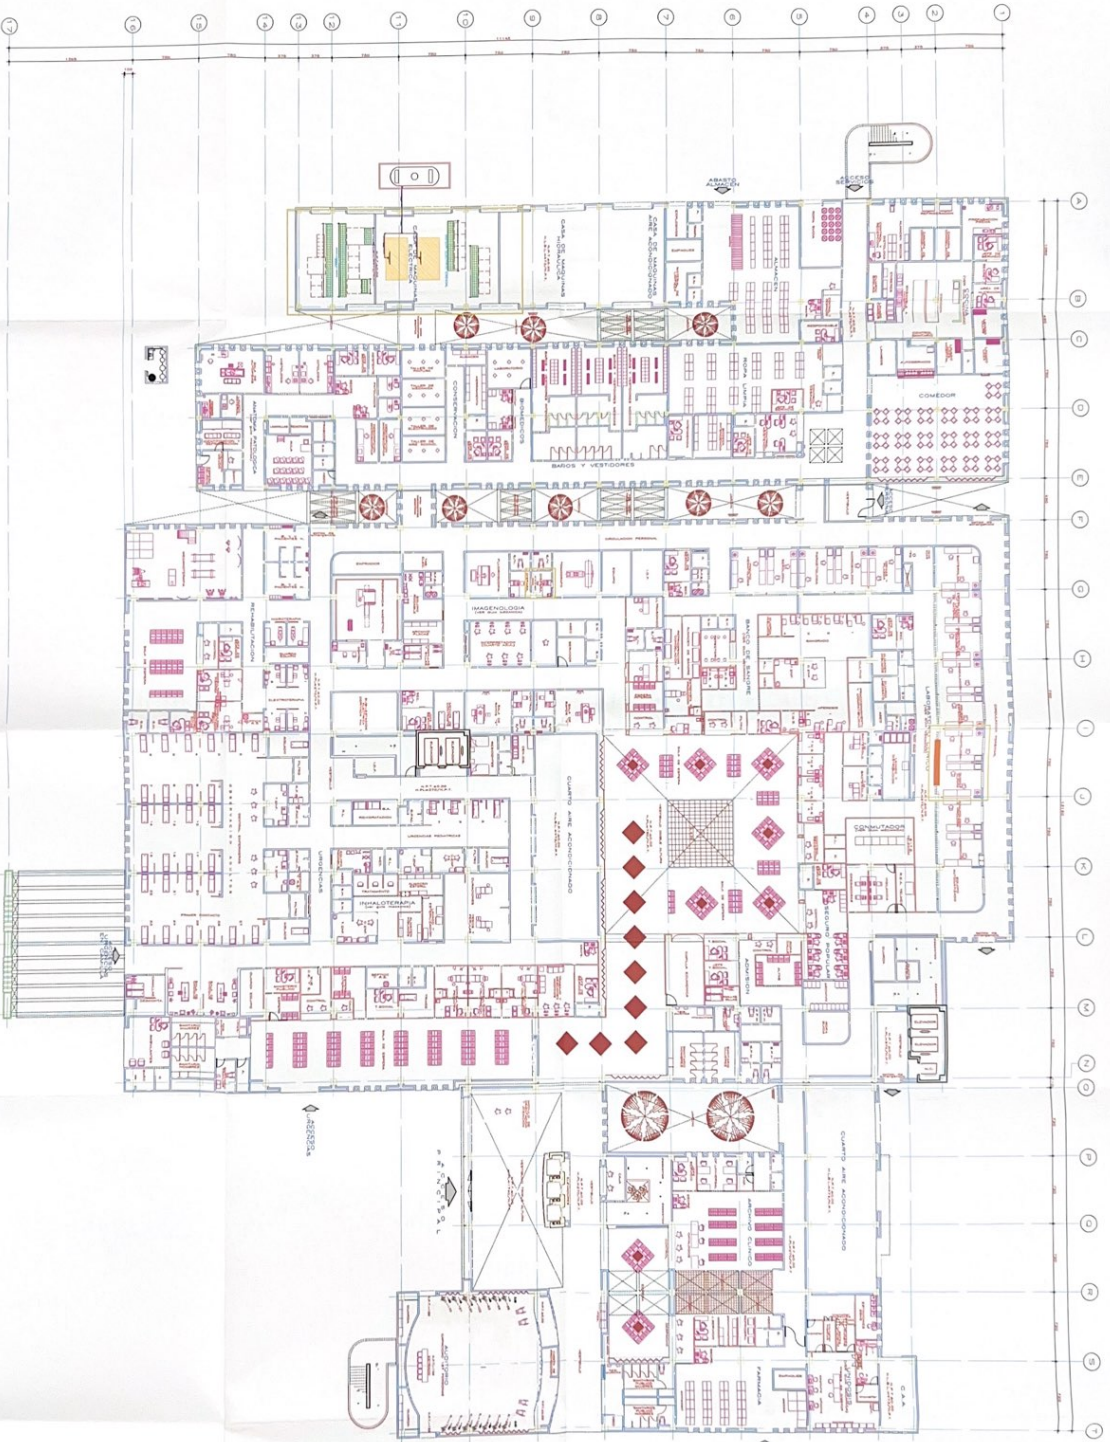


Escala: 1:500
 Fecha: 15/03/2011
 Proyecto: Edificio de la Universidad de la Salle - Bogotá
 Autor: [Firma]
 Revisor: [Firma]

	<p> UNIVERSIDAD DE LA SALLE INSTITUCIÓN EDUCATIVA DE CARÁCTER PRIVADO CALLE 130 No. 120 - 90, Bogotá, D.C. </p>
<p> PROYECTO: Edificio de la Universidad de la Salle - Bogotá FECHA: 15/03/2011 ESCALA: 1:500 HOJA: AC-1 </p>	<p> PROYECTANTE: [Firma] REVISOR: [Firma] </p>
<p> CONTENIDO DE LA HOJA: PLANTA BAJA </p>	<p> LEGENDA: [Color coding for walls, doors, furniture, etc.] </p>
<p> NOTAS: 1. Verificar que los materiales estén de acuerdo con el presupuesto. 2. Verificar que los acabados estén de acuerdo con el presupuesto. 3. Verificar que los muebles estén de acuerdo con el presupuesto. </p>	<p> OTROS DATOS: [Additional project information] </p>

AS-BUILT


SEGUNDO NIVEL

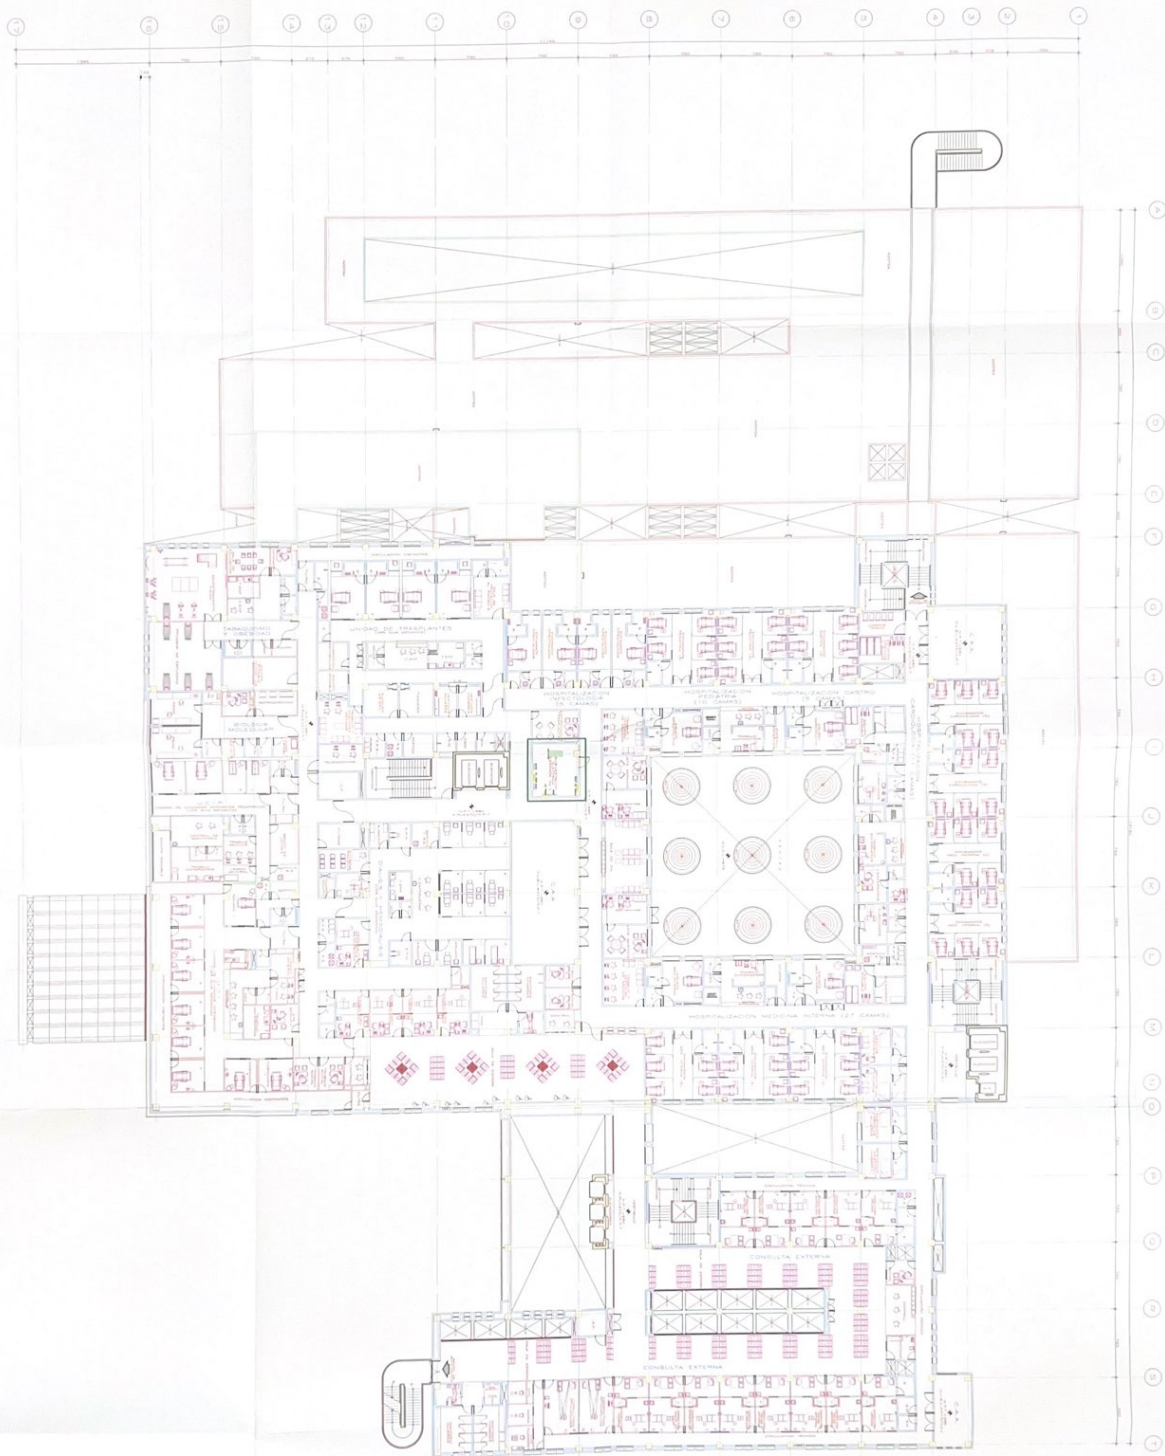

		<p>PROYECTO DE OBRAS DE RECONSTRUCCIÓN DEL HOSPITAL GENERAL DE SAN CARLOS DE GUATEMALA</p> <p>PROYECTO DE OBRAS DE RECONSTRUCCIÓN DEL HOSPITAL GENERAL DE SAN CARLOS DE GUATEMALA</p> <p>PROYECTO DE OBRAS DE RECONSTRUCCIÓN DEL HOSPITAL GENERAL DE SAN CARLOS DE GUATEMALA</p>	
<p>1180</p>	<p>2023</p>	<p>AG-3</p>	<p>ARQUITECTURA GENERAL</p>
<p>LEYENDA</p> <p>Las áreas sombreadas en gris representan las zonas de obra de este nivel.</p> <p>Las áreas sombreadas en verde representan las zonas de obra de otros niveles.</p> <p>Las áreas sombreadas en azul representan las zonas de obra de otros niveles.</p> <p>Las áreas sombreadas en rojo representan las zonas de obra de otros niveles.</p>		<p>NOTAS</p> <p>1. Este plano muestra el estado actual de la obra.</p> <p>2. Se debe verificar el estado actual de la obra antes de iniciar cualquier trabajo.</p> <p>3. Este plano es un instrumento de trabajo y no debe utilizarse para otros fines.</p>	
<p>ESTRUCTURA</p> <p>Las áreas sombreadas en gris representan las zonas de obra de este nivel.</p> <p>Las áreas sombreadas en verde representan las zonas de obra de otros niveles.</p> <p>Las áreas sombreadas en azul representan las zonas de obra de otros niveles.</p> <p>Las áreas sombreadas en rojo representan las zonas de obra de otros niveles.</p>		<p>MECANICA</p> <p>Las áreas sombreadas en gris representan las zonas de obra de este nivel.</p> <p>Las áreas sombreadas en verde representan las zonas de obra de otros niveles.</p> <p>Las áreas sombreadas en azul representan las zonas de obra de otros niveles.</p> <p>Las áreas sombreadas en rojo representan las zonas de obra de otros niveles.</p>	
<p>ELABORADO POR:</p> <p>ING. JUAN CARLOS GONZALEZ</p> <p>ING. JUAN CARLOS GONZALEZ</p>		<p>REVISADO POR:</p> <p>ING. JUAN CARLOS GONZALEZ</p> <p>ING. JUAN CARLOS GONZALEZ</p>	
<p>CONSEJO DE ADMINISTRACION</p> <p>ING. JUAN CARLOS GONZALEZ</p> <p>ING. JUAN CARLOS GONZALEZ</p>		<p>COMITENTE</p> <p>ING. JUAN CARLOS GONZALEZ</p> <p>ING. JUAN CARLOS GONZALEZ</p>	
<p>ESTADO DE OBRAS</p> <p>ING. JUAN CARLOS GONZALEZ</p> <p>ING. JUAN CARLOS GONZALEZ</p>		<p>FECHA DE EMISION</p> <p>ING. JUAN CARLOS GONZALEZ</p> <p>ING. JUAN CARLOS GONZALEZ</p>	
<p>PROYECTO DE OBRAS DE RECONSTRUCCIÓN DEL HOSPITAL GENERAL DE SAN CARLOS DE GUATEMALA</p> <p>PROYECTO DE OBRAS DE RECONSTRUCCIÓN DEL HOSPITAL GENERAL DE SAN CARLOS DE GUATEMALA</p> <p>PROYECTO DE OBRAS DE RECONSTRUCCIÓN DEL HOSPITAL GENERAL DE SAN CARLOS DE GUATEMALA</p>		<p>PROYECTO DE OBRAS DE RECONSTRUCCIÓN DEL HOSPITAL GENERAL DE SAN CARLOS DE GUATEMALA</p> <p>PROYECTO DE OBRAS DE RECONSTRUCCIÓN DEL HOSPITAL GENERAL DE SAN CARLOS DE GUATEMALA</p> <p>PROYECTO DE OBRAS DE RECONSTRUCCIÓN DEL HOSPITAL GENERAL DE SAN CARLOS DE GUATEMALA</p>	

AS-BUILT

TERCER NIVEL

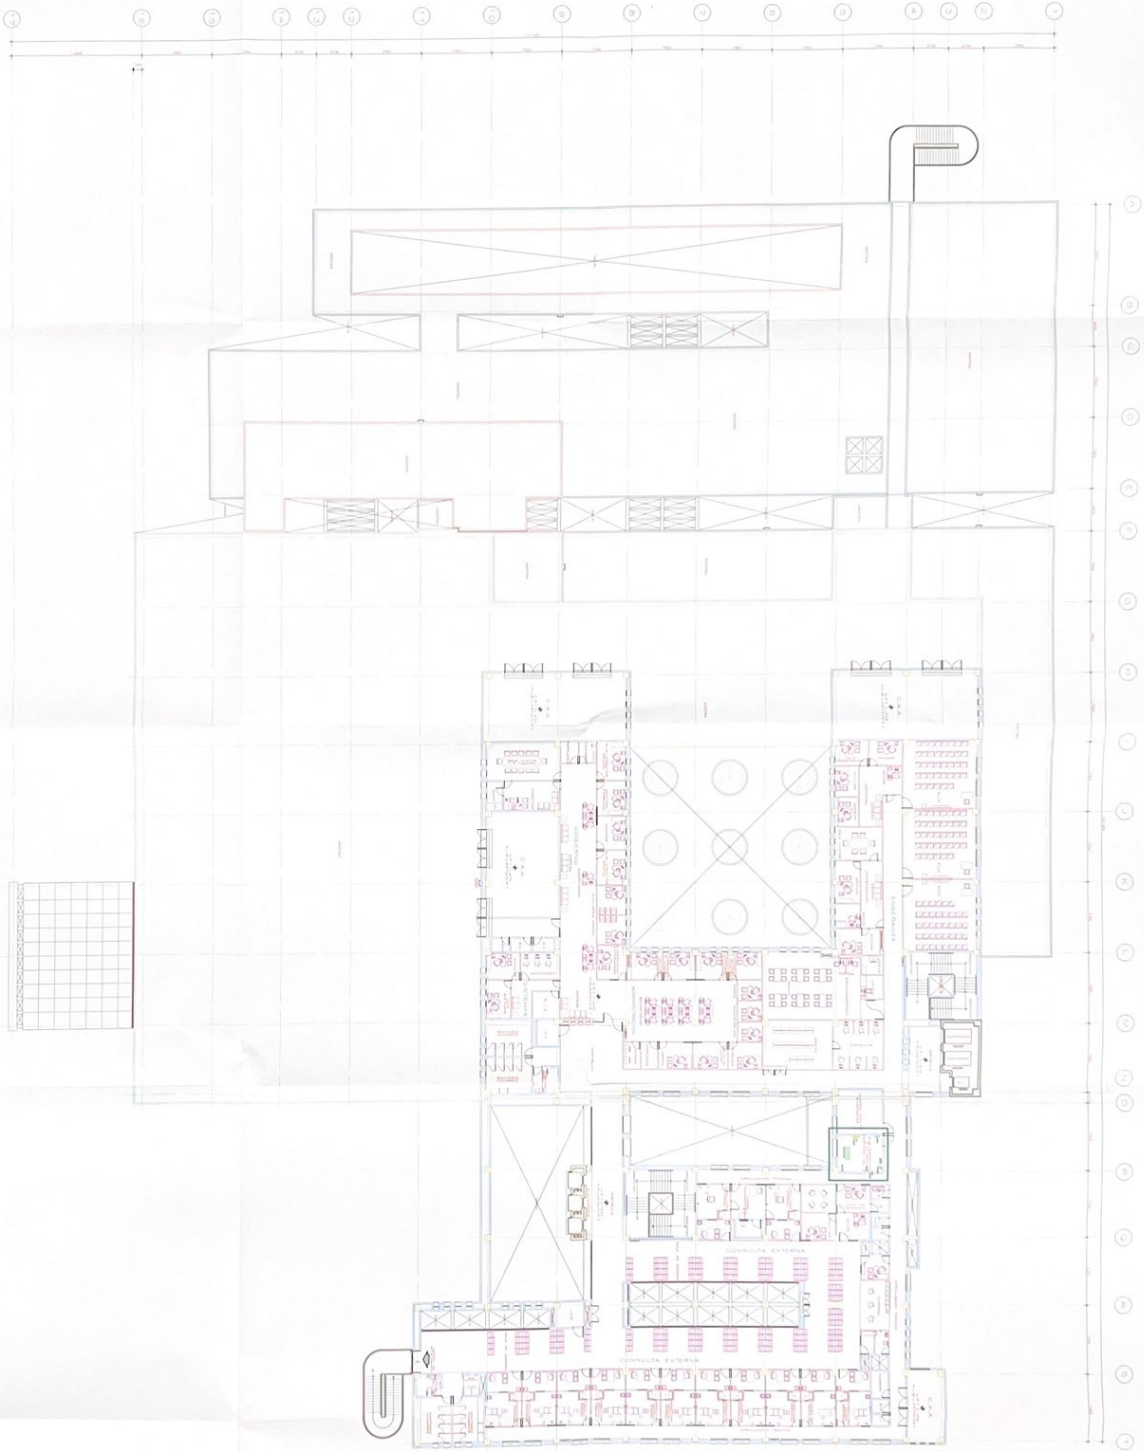

	<p>UNIVERSIDAD NACIONAL DE SAN MARCOS</p> <p>INSTITUTO TECNOLÓGICO DE INGENIERÍA</p> <p>PROYECTO DE CONSTRUCCIÓN DE LA OBRA DE RECONSTRUCCIÓN DEL EDIFICIO DE LA ESCUELA DE INGENIERÍA DE SISTEMAS DE INFORMACIÓN Y COMUNICACIÓN (EISIC) - TERCER NIVEL</p>	<p>PROYECTO DE CONSTRUCCIÓN DE LA OBRA DE RECONSTRUCCIÓN DEL EDIFICIO DE LA ESCUELA DE INGENIERÍA DE SISTEMAS DE INFORMACIÓN Y COMUNICACIÓN (EISIC) - TERCER NIVEL</p> <p>PROYECTO DE CONSTRUCCIÓN DE LA OBRA DE RECONSTRUCCIÓN DEL EDIFICIO DE LA ESCUELA DE INGENIERÍA DE SISTEMAS DE INFORMACIÓN Y COMUNICACIÓN (EISIC) - TERCER NIVEL</p>	<p>PROYECTO DE CONSTRUCCIÓN DE LA OBRA DE RECONSTRUCCIÓN DEL EDIFICIO DE LA ESCUELA DE INGENIERÍA DE SISTEMAS DE INFORMACIÓN Y COMUNICACIÓN (EISIC) - TERCER NIVEL</p> <p>PROYECTO DE CONSTRUCCIÓN DE LA OBRA DE RECONSTRUCCIÓN DEL EDIFICIO DE LA ESCUELA DE INGENIERÍA DE SISTEMAS DE INFORMACIÓN Y COMUNICACIÓN (EISIC) - TERCER NIVEL</p>	<p>PROYECTO DE CONSTRUCCIÓN DE LA OBRA DE RECONSTRUCCIÓN DEL EDIFICIO DE LA ESCUELA DE INGENIERÍA DE SISTEMAS DE INFORMACIÓN Y COMUNICACIÓN (EISIC) - TERCER NIVEL</p> <p>PROYECTO DE CONSTRUCCIÓN DE LA OBRA DE RECONSTRUCCIÓN DEL EDIFICIO DE LA ESCUELA DE INGENIERÍA DE SISTEMAS DE INFORMACIÓN Y COMUNICACIÓN (EISIC) - TERCER NIVEL</p>	<p>PROYECTO DE CONSTRUCCIÓN DE LA OBRA DE RECONSTRUCCIÓN DEL EDIFICIO DE LA ESCUELA DE INGENIERÍA DE SISTEMAS DE INFORMACIÓN Y COMUNICACIÓN (EISIC) - TERCER NIVEL</p> <p>PROYECTO DE CONSTRUCCIÓN DE LA OBRA DE RECONSTRUCCIÓN DEL EDIFICIO DE LA ESCUELA DE INGENIERÍA DE SISTEMAS DE INFORMACIÓN Y COMUNICACIÓN (EISIC) - TERCER NIVEL</p>	<p>PROYECTO DE CONSTRUCCIÓN DE LA OBRA DE RECONSTRUCCIÓN DEL EDIFICIO DE LA ESCUELA DE INGENIERÍA DE SISTEMAS DE INFORMACIÓN Y COMUNICACIÓN (EISIC) - TERCER NIVEL</p> <p>PROYECTO DE CONSTRUCCIÓN DE LA OBRA DE RECONSTRUCCIÓN DEL EDIFICIO DE LA ESCUELA DE INGENIERÍA DE SISTEMAS DE INFORMACIÓN Y COMUNICACIÓN (EISIC) - TERCER NIVEL</p>
--	---	---	---	---	---	---